



Общество с ограниченной ответственностью

«Регион-Проект Групп»

(ООО «РЕГИОН-ПРОЕКТ групп»)

г. Санкт-Петербург, пр-т Обуховской Обороны, д. 138, корп. 2, литера А, 399
тел.: (812) 620-14-86; e-mail: RPgrupp2013@yandex.ru

Регистрационный № 9 от 12.04.2019 г.

Ассоциация проектировщиков «проектирование автодорог и инфраструктуры»
№ СРО-П-168-22112011

Заказчик – ООО «ЛУКОЙЛ-Коми» ТПП «ЛУКОЙЛ-Севернефтегаз»

**«РЕКОНСТРУКЦИЯ ПЕРЕХОДОВ ЧЕРЕЗ ВОДНЫЕ
ПРЕГРАДЫ МЕЖПРОМЫСЛОВОГО НЕФТЕПРОВОДА
ЦПС ЮЖНО-ШАПКИНСКОГО – ТЕРМИНАЛ ХАРЬЯГА»**

ДОКУМЕНТАЦИЯ ПО ПЛАНИРОВКЕ ТЕРРИТОРИИ

Том 2 Материалы по обоснованию проекта планировки территории

65-01-2НИПИ/2022-ППТ2

Том 2

| Изм. | № док. | Подп. | Дата |
|------|--------|-------|------|
| | | | |
| | | | |
| | | | |

Санкт-Петербург, 2023



Общество с ограниченной ответственностью

«Регион-Проект Групп»

(ООО «РЕГИОН-ПРОЕКТ групп»)

г. Санкт-Петербург, пр-т Обуховской Обороны, д. 138, корп. 2, литера А, 399
тел.: (812) 620-14-86; e-mail: RPgroup2013@yandex.ru

Регистрационный № 9 от 12.04.2019 г.

Ассоциация проектировщиков «проектирование автодорог и инфраструктуры»
№ СРО-П-168-22112011

Заказчик – ООО «ЛУКОЙЛ-Коми» ТПП «ЛУКОЙЛ-Севернефтегаз»

«РЕКОНСТРУКЦИЯ ПЕРЕХОДОВ ЧЕРЕЗ ВОДНЫЕ ПРЕГРАДЫ МЕЖПРОМЫСЛОВОГО НЕФТЕПРОВОДА ЦПС ЮЖНО-ШАПКИНСКОГО – ТЕРМИНАЛ ХАРЬЯГА»

ДОКУМЕНТАЦИЯ ПО ПЛАНИРОВКЕ ТЕРРИТОРИИ

Том 2 Материалы по обоснованию проекта планировки территории

65-01-2НИПИ/2022-ППТ2

Том 2

Генеральный директор

Главный инженер проекта

| Изм. | № док. | Подп. | Дата |
|------|--------|-------|------|
| | | | |
| | | | |
| | | | |

Д.Г. Рубанов

А.В. Пупков



Санкт-Петербург, 2023

| | |
|--------------|--|
| Взам. инв. № | |
| Подл. и дата | |
| Инв. № подл. | |

Состав документации по планировке территории

| Обозначение | Наименование | Примечание |
|---|---|------------|
| Том 1 Основная часть проекта планировки территории | | |
| 65-01-2НИПИ/2022-ППТ1 | Раздел 1 «Проект планировки территории. Графическая часть»: 1. Чертеж границ зон планируемого размещения линейных объектов | |
| 65-01-2НИПИ/2022-ППТ1 | Раздел 2 «Положение о размещении линейных объектов» | |
| Том 2 Материалы по обоснованию проекта планировки территории | | |
| 65-01-2НИПИ/2022-ППТ2 | Раздел 3 «Материалы по обоснованию проекта планировки территории. Графическая часть»: 1. Схема расположения элементов планировочной структуры (территорий, занятых линейными объектами и (или) предназначенных для размещения линейных объектов); 2. Схема использования территории в период подготовки проекта планировки территории; 3. Схема границ зон с особыми условиями использования территорий, особо охраняемых природных территорий, лесничеств; Схема границ территорий, подверженных риску возникновения чрезвычайных ситуаций природного и техногенного характера (пожар, взрыв, химическое, радиоактивное заражение, затопление, подтопление, оползень, карсты, эрозия и т.д.) совмещена; 4. Схема конструктивных и планировочных решений. | |
| 65-01-2НИПИ/2022-ППТ2 | Раздел 4 «Материалы по обоснованию проекта планировки территории. Пояснительная записка» | |
| Том 3 Основная часть проекта межевания территории | | |
| 65-01-2НИПИ/2022-ПМТ3 | Раздел 1 «Проект межевания территории. Графическая часть»: 1. Чертеж межевания территории | |
| 65-01-2НИПИ/2022-ПМТ3 | Раздел 2 «Проект межевания территории. Текстовая часть» | |
| Том 4 Материалы по обоснованию проекта межевания территории | | |
| 65-01-2НИПИ/2022-ПМТ4 | Раздел 3 «Материалы по обоснованию проекта межевания территории. Графическая часть»: 1. Чертеж границ существующих земельных участков, зон с особыми условиями использования территорий, существующих объектов капитального строительства 2. Чертеж границ лесничеств, участковых лесничеств, лесных кварталов, лесотаксационных выделов или частей лесотаксационных выделов | |
| 65-01-2НИПИ/2022-ПМТ4 | Раздел 4 «Материалы по обоснованию проекта межевания территории. Пояснительная записка» | |

Взам. инв. №

Подл. и дата

Инв. № подл.

65-01-2НИПИ/2022-ДПТ-С

| Изм. | Кол.уч | Лист | № док | Подп. | Дата |
|------------|----------------|------|-------|---|---------|
| Разработал | | | | | 03.2023 |
| Проверил | Сморкалов А.А. | | | | 03.2023 |
| Н.контр. | Сморкалов А.А. | | | | 03.2023 |
| ГИП | Пулков А.В. | | |  | 03.2023 |

СОДЕРЖАНИЕ ДОКУМЕНТАЦИИ ПО ПЛАНИРОВКЕ ТЕРРИТОРИИ

| Стадия | Лист | Листов |
|--------|------|--------|
| II | | 1 |

ООО «Регион-Проект Групп»

| | |
|--|-----------|
| 4.7 Ведомость пересечений границ зон планируемого размещения линейного объекта (объектов) с водными объектами (в том числе с водотоками, водоемами, болотами и т.д.)..... | 19 |
| Приложение А. Материалы и результаты инженерных изысканий, используемые при подготовке проекта планировки территории ... | 20 |
| Приложение Б. Программа и задание на проведение инженерных изысканий, используемые при подготовке проекта планировки территории..... | 20 |

| | | |
|--|--|--|
| | | |
| | | |
Взам. инв. №

Подп. и дата


Инв. № подл.

| | | | | | |
|------|--------|------|-------|---------|------|
| | | | | | |
| | | | | | |
| Изм. | Кол.уч | Лист | №док. | Подпись | Дата |

65-01-2НИПИ/2022-ППТ2

Лист

3

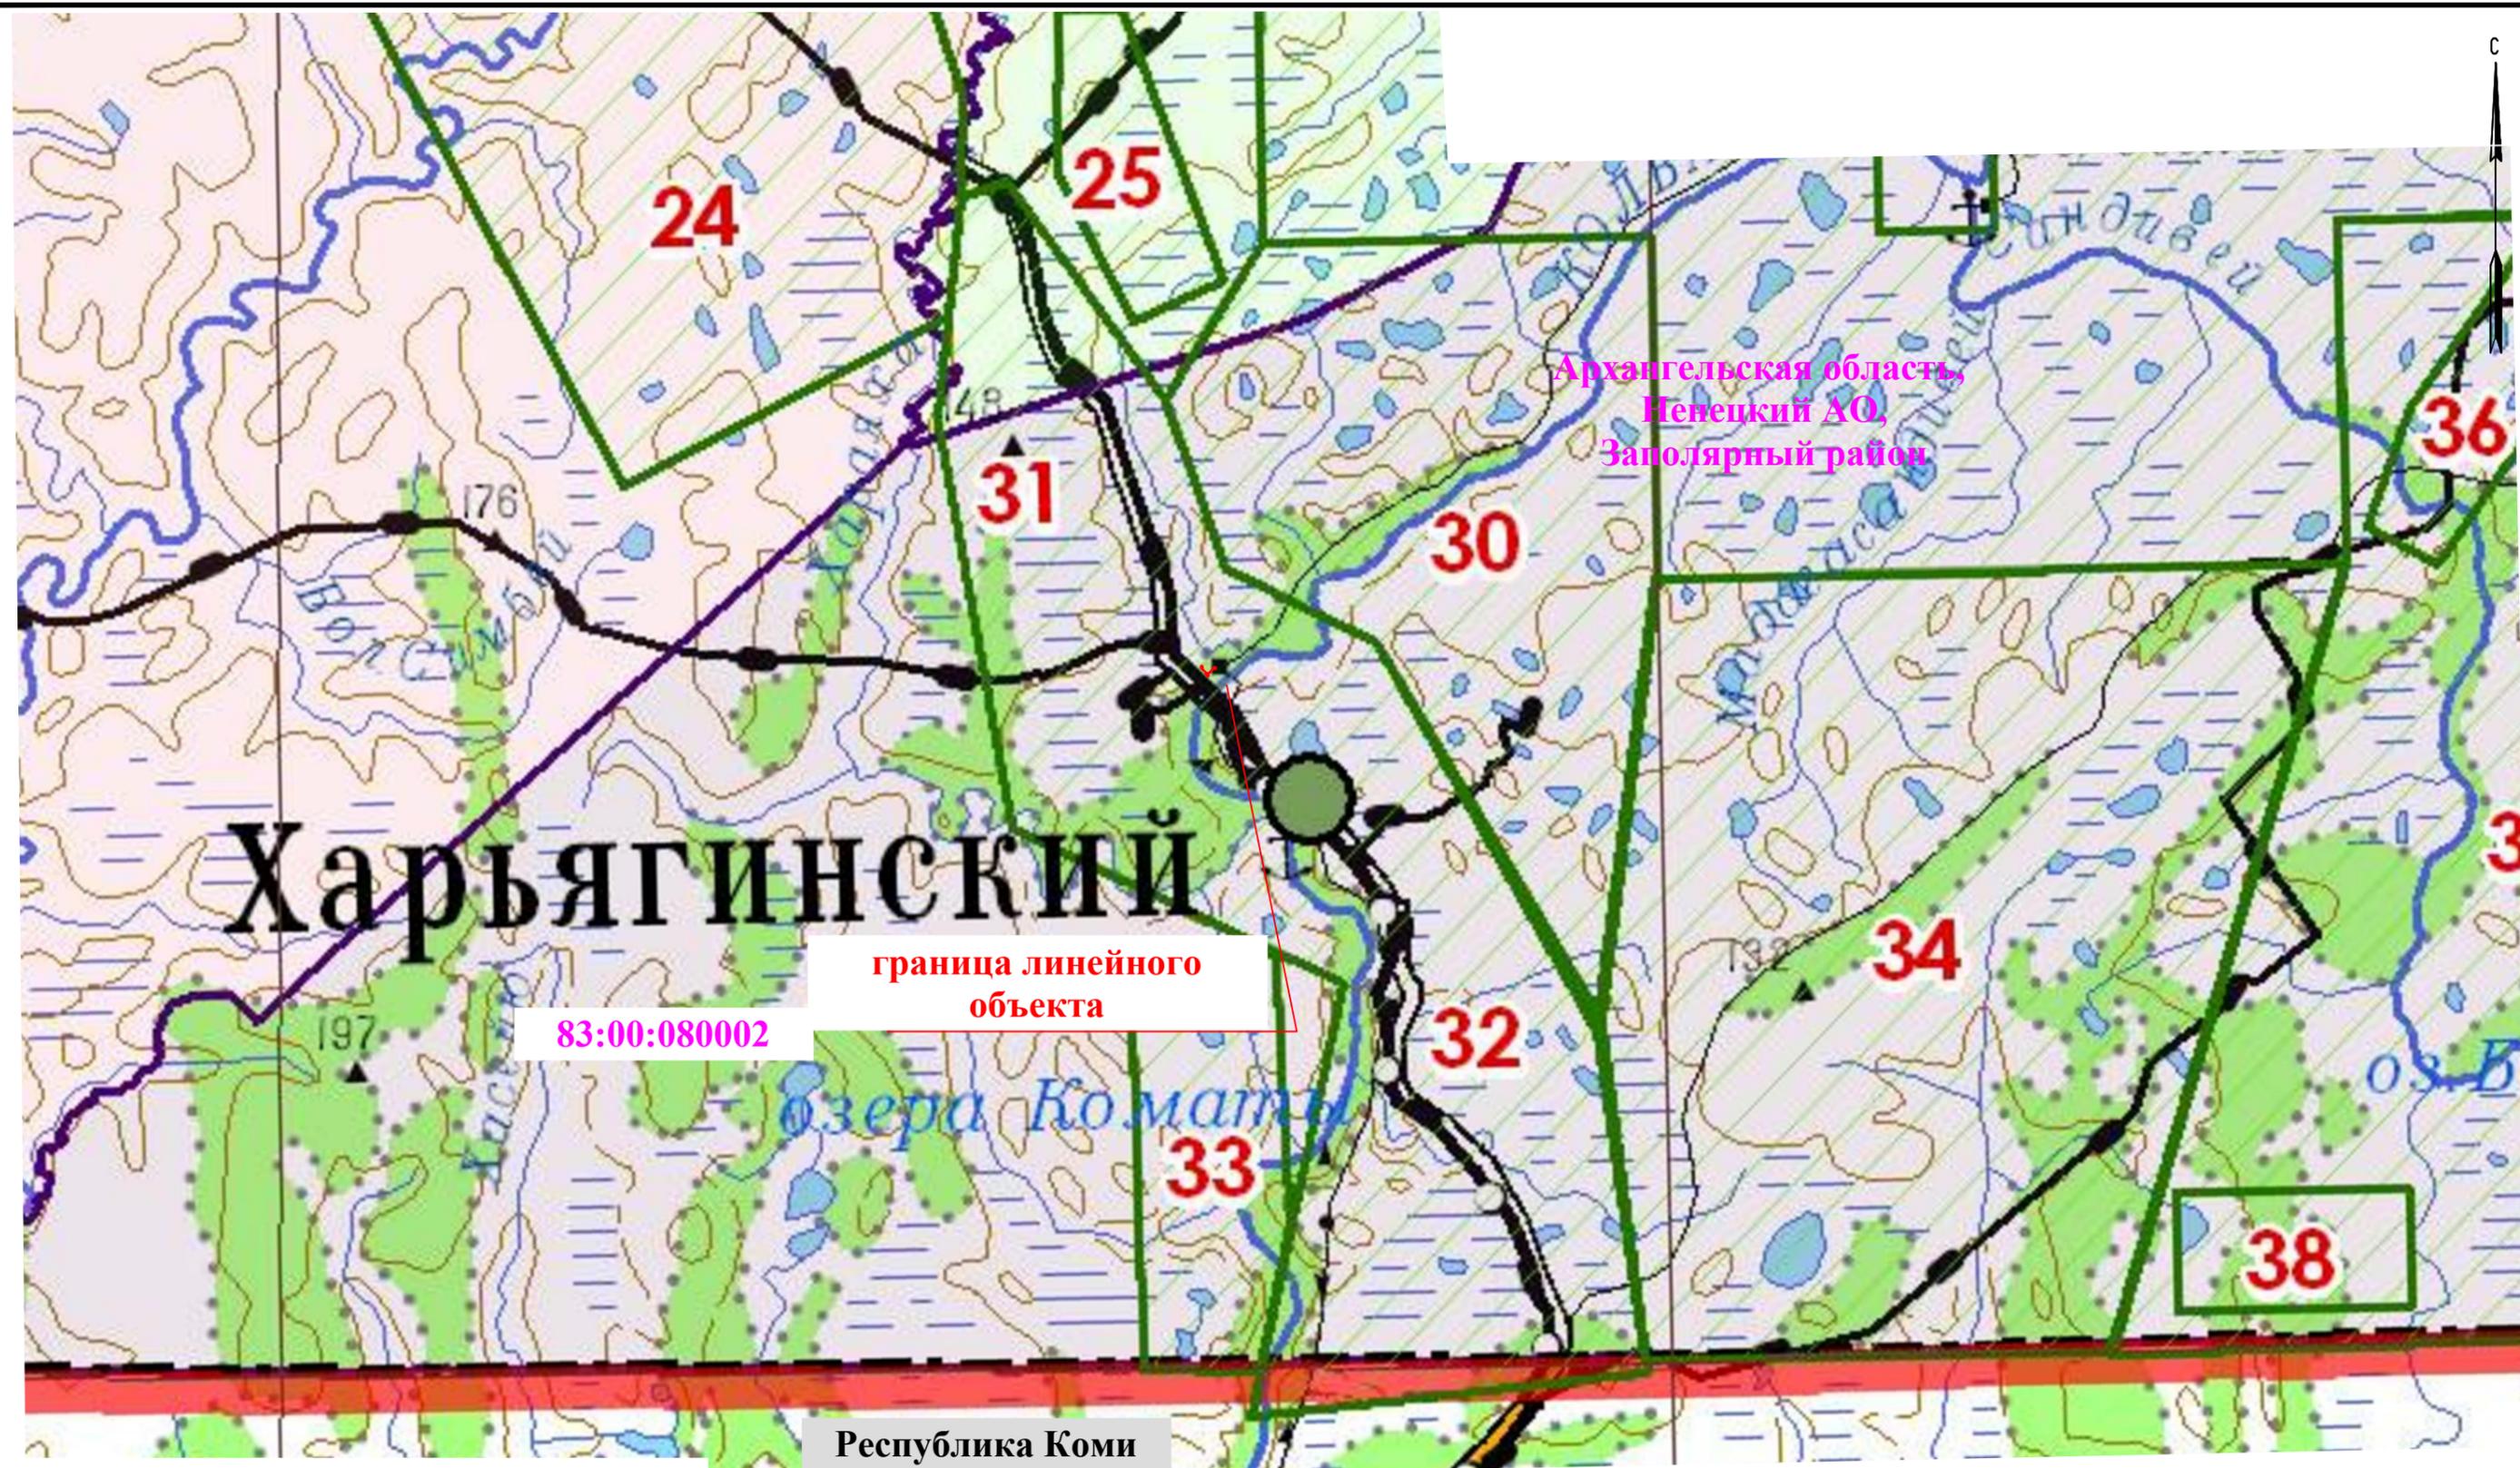

Харьягинский

граница линейного объекта

83:00:080002

Республика Коми

Архангельская область,
Ненецкий АО,
Заполярный район

Условные обозначения

- границы территории, в отношении которой осуществляется подготовка схемы расположения элементов планировочной структуры
- границы зон планируемого размещения линейных объектов


Примечание*
Границы зон планируемого размещения линейных объектов, подлежащих реконструкции в связи с изменением их местоположения.

| | | | | | | | | | |
|------------|---------|------|--------|---------|---------|--|--------|---------------------------|--------|
| | | | | | | 65-01-2НИПИ-2022-ППТ 2 | | | |
| | | | | | | "Реконструкция переходов через водные преграды межпромыслового нефтепровода ЦПС Южно-Шапкинского-Терминал Харьяга" | | | |
| Изм. | Кол.уч. | Лист | N док. | Подпись | Дата | Материалы по обоснованию проекта планировки территории | Стадия | Лист | Листов |
| Разработал | | | | | 03.2023 | | П | 1 | 1 |
| Проверил | | | | | 03.2023 | | | | |
| Нач.отдела | | | | | 03.2023 | | | | |
| Н.контр. | | | | | 03.2023 | Схема расположения элементов планировочной структуры | | 000 "Регион-Проект групп" | |
| ГИП | | | | | 03.2023 | | | | |

М 1:200 000

Формат А3

Взам. инб.Н
Подпись и дата
Инб.Н подл.

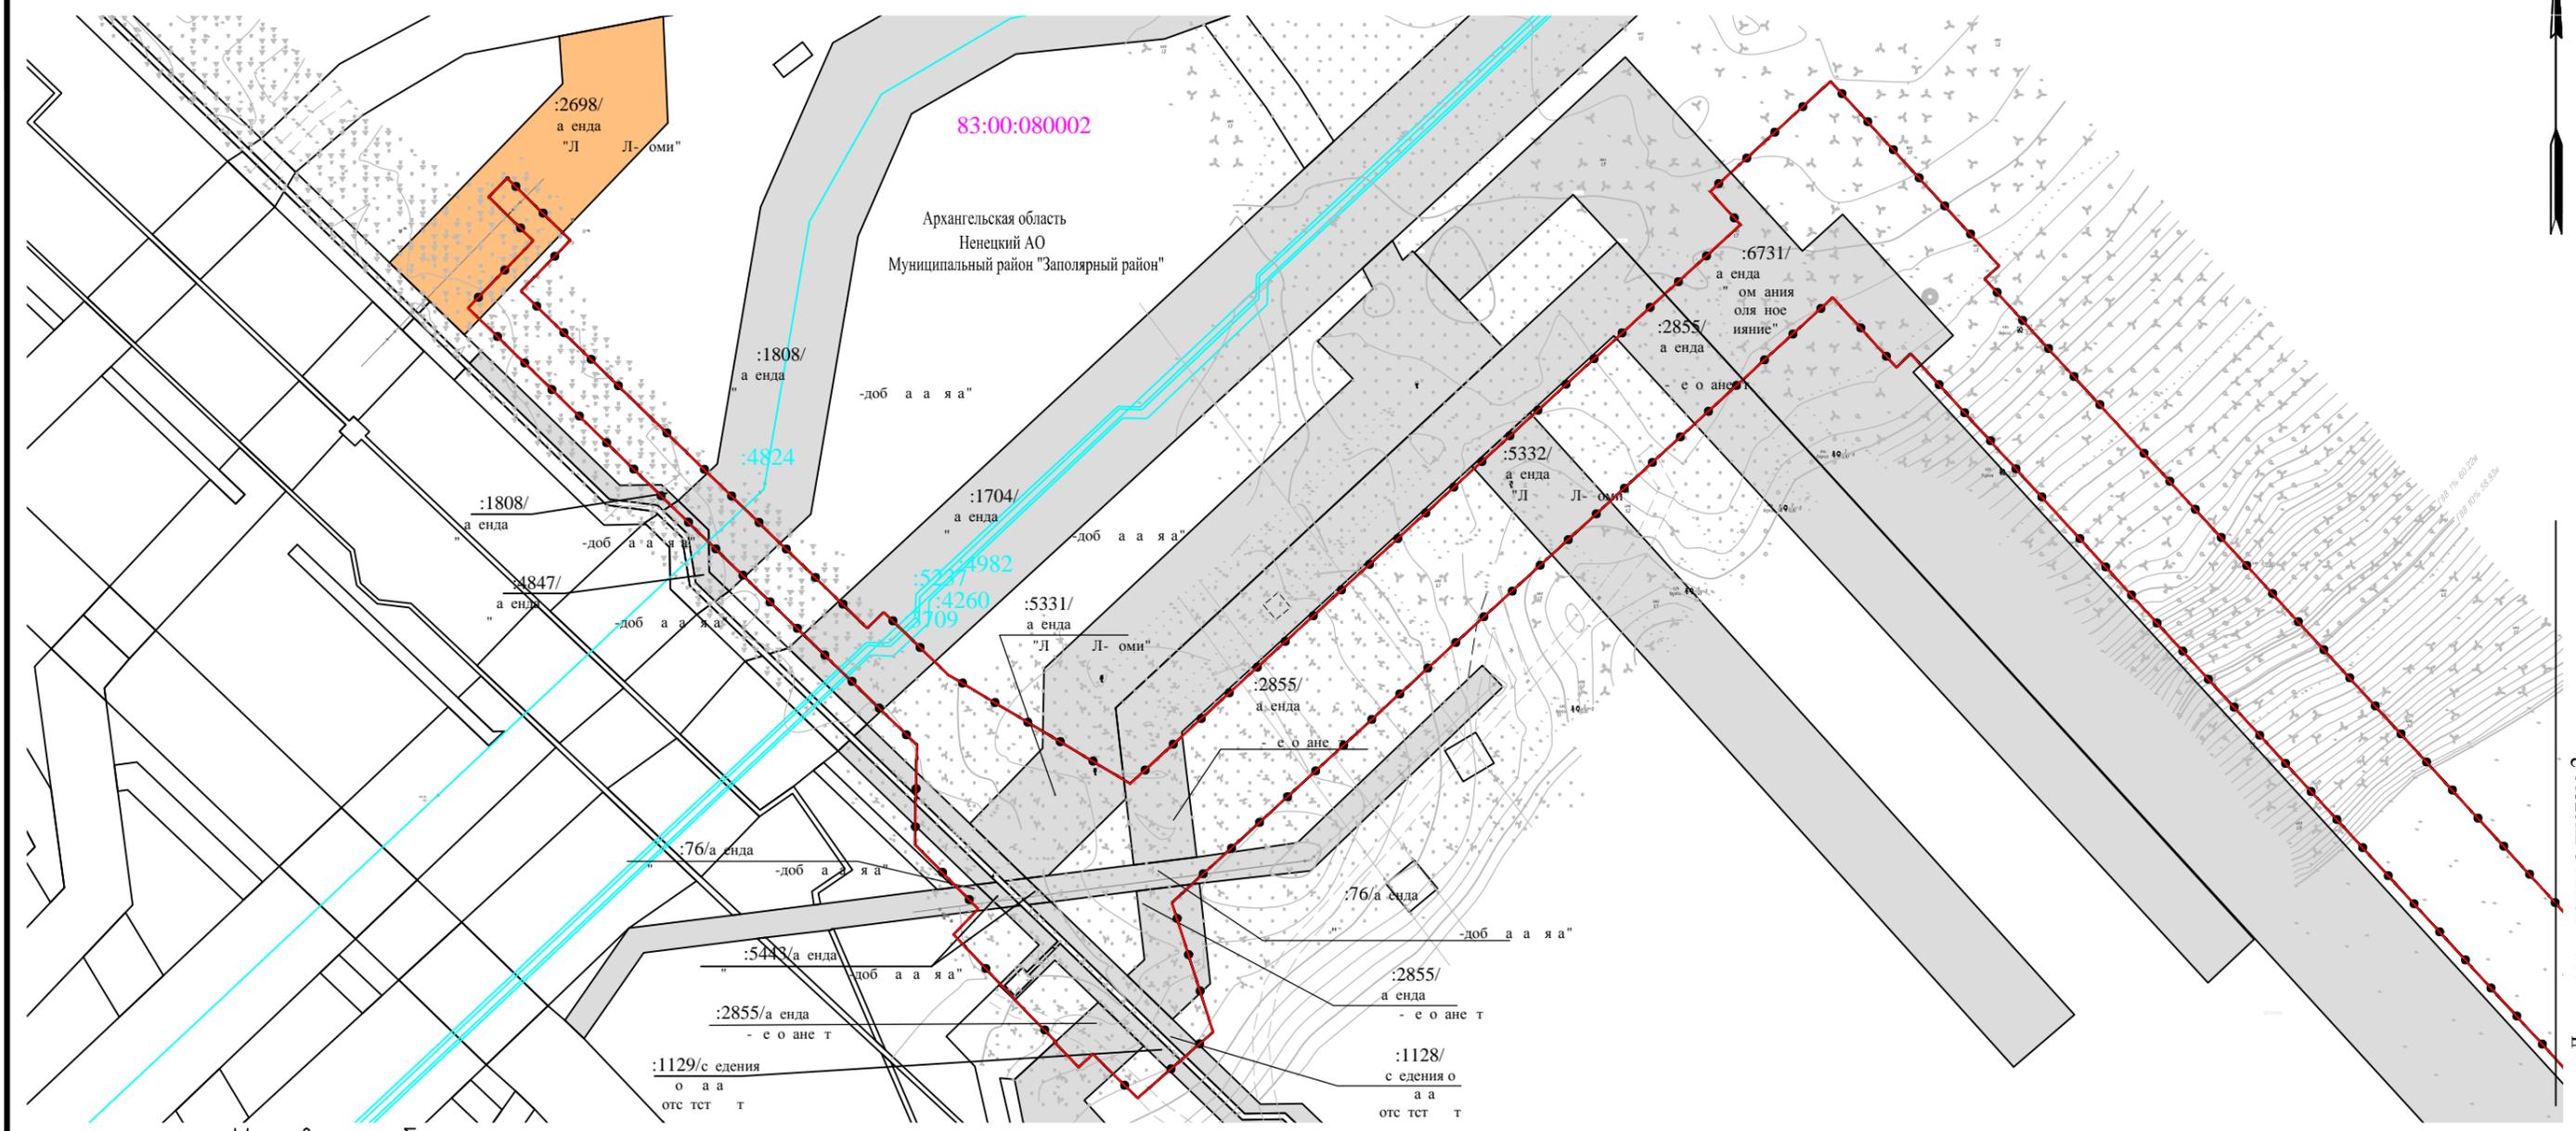

Линия соединения с листом 2

Условные обозначения




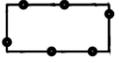
-  - границы территории, в отношении которой осуществляется подготовка проекта планировки
-  - границы зон планируемого размещения линейных объектов
-  - сведения об отнесении к определенной категории земель в границах территории (1-земли сельскохозяйственного назначения/3-земли промышленности и иного специального назначения)
-  **83:00:080002** - граница и обозначение кадастрового квартала
-  **:130/а снда** - граница и обозначение земельного участка по сведениям ЕГРН/форма собственности (см.таблицу на стр.2 чертежа)
-  **:2572** - граница и обозначение объекта капитального строительства по сведениям ЕГРН

Схема расположения листов

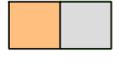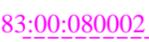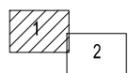

Масштаб 1:2000

Примечание*
 Границы территории, в отношении которой осуществляется подготовка проекта планировки, совпадает с границей зон планируемого размещения линейного объекта.
 Границы зон планируемого размещения объектов капитального строительства, установленные ранее утвержденной документацией по планировке территории отсутствуют.
 Контуры существующих сохраняемых объектов капитального строительства, а также подлежащих сносу и (или) демонтажу и не подлежащих переносу (переустройству) линейных объектов отсутствуют.

| | | | | | | | | | | |
|------------|---------|------|--------|---------|---------|--|--|---------------------------|------|--------|
| | | | | | | 65-01-2НИПИ-2022-ППТ 2 | | | | |
| | | | | | | "Реконструкция переходов через водные преграды межпромыслового нефтепровода ЦПС Южно-Шапкинского-Терминал Харьяга" | | | | |
| Изм. | Кол.уч. | Лист | N док. | Подпись | Дата | Материалы по обоснованию проекта планировки территории | | Стадия | Лист | Листов |
| Разработал | | | | | 03.2023 | Графическая часть | | ППТ | 1 | 2 |
| Н.контр. | | | | | 03.2023 | Схема использования территории в период подготовки территории | | 000 "Регион-Проект групп" | | |
| ГИП | | | | | 03.2023 | | | | | |

Взам. инб.Н
Подпись и дата
Инб.Н подл.

| Услов. кадастровый номер | Правообладатель / вид права |
|--------------------------|--|
| :1128 | Право (ограничение права, обременение объекта недвижимости) зарегистрировано на данный объект недвижимости с лицом разрешенного использования отсутствует. |
| :1808 | Общество с ограниченной ответственностью "ЗАРУБЕЖНЕФТЬ-добычаХаралга", аренда, Договор аренды земельных участков №05-04/194 от 27.08.2018 |
| :4847 | Общество с ограниченной ответственностью "ЗАРУБЕЖНЕФТЬ-добычаХаралга", аренда, Договор аренды земельных участков №05-04/194 от 27.08.2018 |
| :1774 | Общество с ограниченной ответственностью "ЗАРУБЕЖНЕФТЬ-добычаХаралга", аренда, Договор аренды земельных участков №05-04/194 от 27.08.2018 |
| :1129 | Право (ограничение права, обременение объекта недвижимости) зарегистрировано на данный объект недвижимости с лицом разрешенного использования отсутствует. |
| :76 | Общество с ограниченной ответственностью "ЗАРУБЕЖНЕФТЬ-добычаХаралга", аренда, Договор аренды земельных участков №05-04/194 от 27.08.2018 |
| :5443 | Общество с ограниченной ответственностью "ЗАРУБЕЖНЕФТЬ-добычаХаралга", аренда, Договор аренды земельных участков №05-04/166 от 28.10.2019, Соглашение о внесении изменений в договор аренды земельных участков от 28 октября 2019 года №05-04/166 от 15.10.2021 |
| :2855 | Акционерное общество по геологии, поискам, разведке и добыче нефти газа "ННК-ПечораНефть", аренда, Договор аренды земельных участков №05-04/160 от 20.06.2018 |
| :422 | ООО "ОМЕГА-Сервис", аренда, Договор аренды находящегося в государственной собственности земельного участка №08-16/56 от 29.04.2010, Договор о замене стороны в договоре аренды №20/2015-8 находящегося в государственной собственности земельного участка от 01.03.2015 №28/2017-Ц от 01.03.2017, Договор о замене стороны в договоре аренды №08-16/56 находящегося в государственной собственности земельного участка от 29.04.2010 №20/2015-8 от 01.03.2015, Договор о замене стороны в договоре от 29.04.2010 №08-16/56 аренды земельного участка №ВНТС-088 от 28.11.2011 |
| :5234 | Общество с ограниченной ответственностью "ЗАРУБЕЖНЕФТЬ-добычаХаралга", аренда, Акт приема-передачи земельных участков от 11.09.2019, Договор аренды земельных участков №05-04/153/ИТ-19/686 от 11.09.2019 |
| :2780 | Право (ограничение права, обременение объекта недвижимости) зарегистрировано на данный объект недвижимости с лицом разрешенного использования отсутствует. |
| :425 | ООО "ТехноКОМ Север", аренда, Договор аренды №68 от 24.03.2005, Договор уступки прав №9802405 АР от 24.03.2005 №ТСС-048-240513 от 24.05.2013, Договор №ПЛ-048-051214 уступки прав по договору аренды №9802405 АР от 24.03.2005 от 22.01.2015, Договор уступки прав по договору аренды находящегося в государственной собственности земельного участка №9802405 АР от 24 марта 2005 года №ТСС-001-050810 от 05.08.2010 |
| :5257 | Общество с ограниченной ответственностью "ЗАРУБЕЖНЕФТЬ-добычаХаралга", аренда, Акт приема-передачи земельных участков от 11.09.2019, Договор аренды земельных участков №05-04/153/ИТ-19/686 от 11.09.2019 |
| :5333 | Право (ограничение права, обременение объекта недвижимости) зарегистрировано на данный объект недвижимости с лицом разрешенного использования отсутствует. |
| :1132 | Право (ограничение права, обременение объекта недвижимости) зарегистрировано на данный объект недвижимости с лицом разрешенного использования отсутствует. |
| :5524 | Общество с ограниченной ответственностью "ЗАРУБЕЖНЕФТЬ-добычаХаралга", аренда, Договор аренды земельных участков №05-04/166 от 28.10.2019, Соглашение о внесении изменений в договор аренды земельных участков от 28 октября 2019 года №05-04/166 от 15.10.2021 |
| :1105 | Общество с ограниченной ответственностью "ЗАРУБЕЖНЕФТЬ-добычаХаралга", аренда, Договор аренды земельных участков №05-04/194 от 27.08.2018 |
| :1131 | Право (ограничение права, обременение объекта недвижимости) зарегистрировано на данный объект недвижимости с лицом разрешенного использования отсутствует. |
| :1130 | Право (ограничение права, обременение объекта недвижимости) зарегистрировано на данный объект недвижимости с лицом разрешенного использования отсутствует. |
| :2698 | Общество с ограниченной ответственностью "ЛУКОЙЛ-Коми", аренда, Договор аренды земельных участков №05-04/111 от 22.05.2019 |
| :5331 | Общество с ограниченной ответственностью "ЛУКОЙЛ-Коми", аренда, Договор аренды земельных участков №05-04/169 от 05.11.2019 |
| :1112 | Общество с ограниченной ответственностью "ЛУКОЙЛ-Коми", аренда, Передаточный акт утвержденной Виночередной Общественной организации ЗАО "СеверТЭК" от 15.11.2007, Договор аренды находящегося в государственной собственности земельного участка с приложением №№1, 2 №08-16/134 от 10.07.2008 |
| :5332 | Общество с ограниченной ответственностью "ЛУКОЙЛ-Коми", аренда, Договор аренды земельных участков №05-04/169 от 05.11.2019 |
| :5327 | Общество с ограниченной ответственностью "ЛУКОЙЛ-Коми", аренда, Договор аренды земельных участков №05-04/169 от 05.11.2019 |
| :5334 | Общество с ограниченной ответственностью "ЛУКОЙЛ-Коми", аренда, Договор аренды земельных участков №05-04/169 от 05.11.2019 |
| :1113 | Общество с ограниченной ответственностью "ЛУКОЙЛ-Коми", аренда, Передаточный акт утвержденной Виночередной Общественной организации ЗАО "СеверТЭК" от 15.11.2007, Договор аренды находящегося в государственной собственности земельного участка с приложением №№1, 2 №08-16/134 от 10.07.2008 |

Примечание*

*Условные обозначения на листе 1

Масштаб 1:2000




Линия соединения с листом 1

83:00:080002

Архангельская область
Ненецкий АО
Муниципальный район "Запалярный район"

Инв.№ подл. | Взам. инв.№ | Подпись и дата

Схема расположения листов

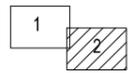


| | | | | | |
|------|---------|------|--------|---------|------|
| Изм. | Кол.уч. | Лист | № док. | Подпись | Дата |
| | | | | | |

65-01-2НИПИ-2022-ППТ 2

Лист
2

Формат А3

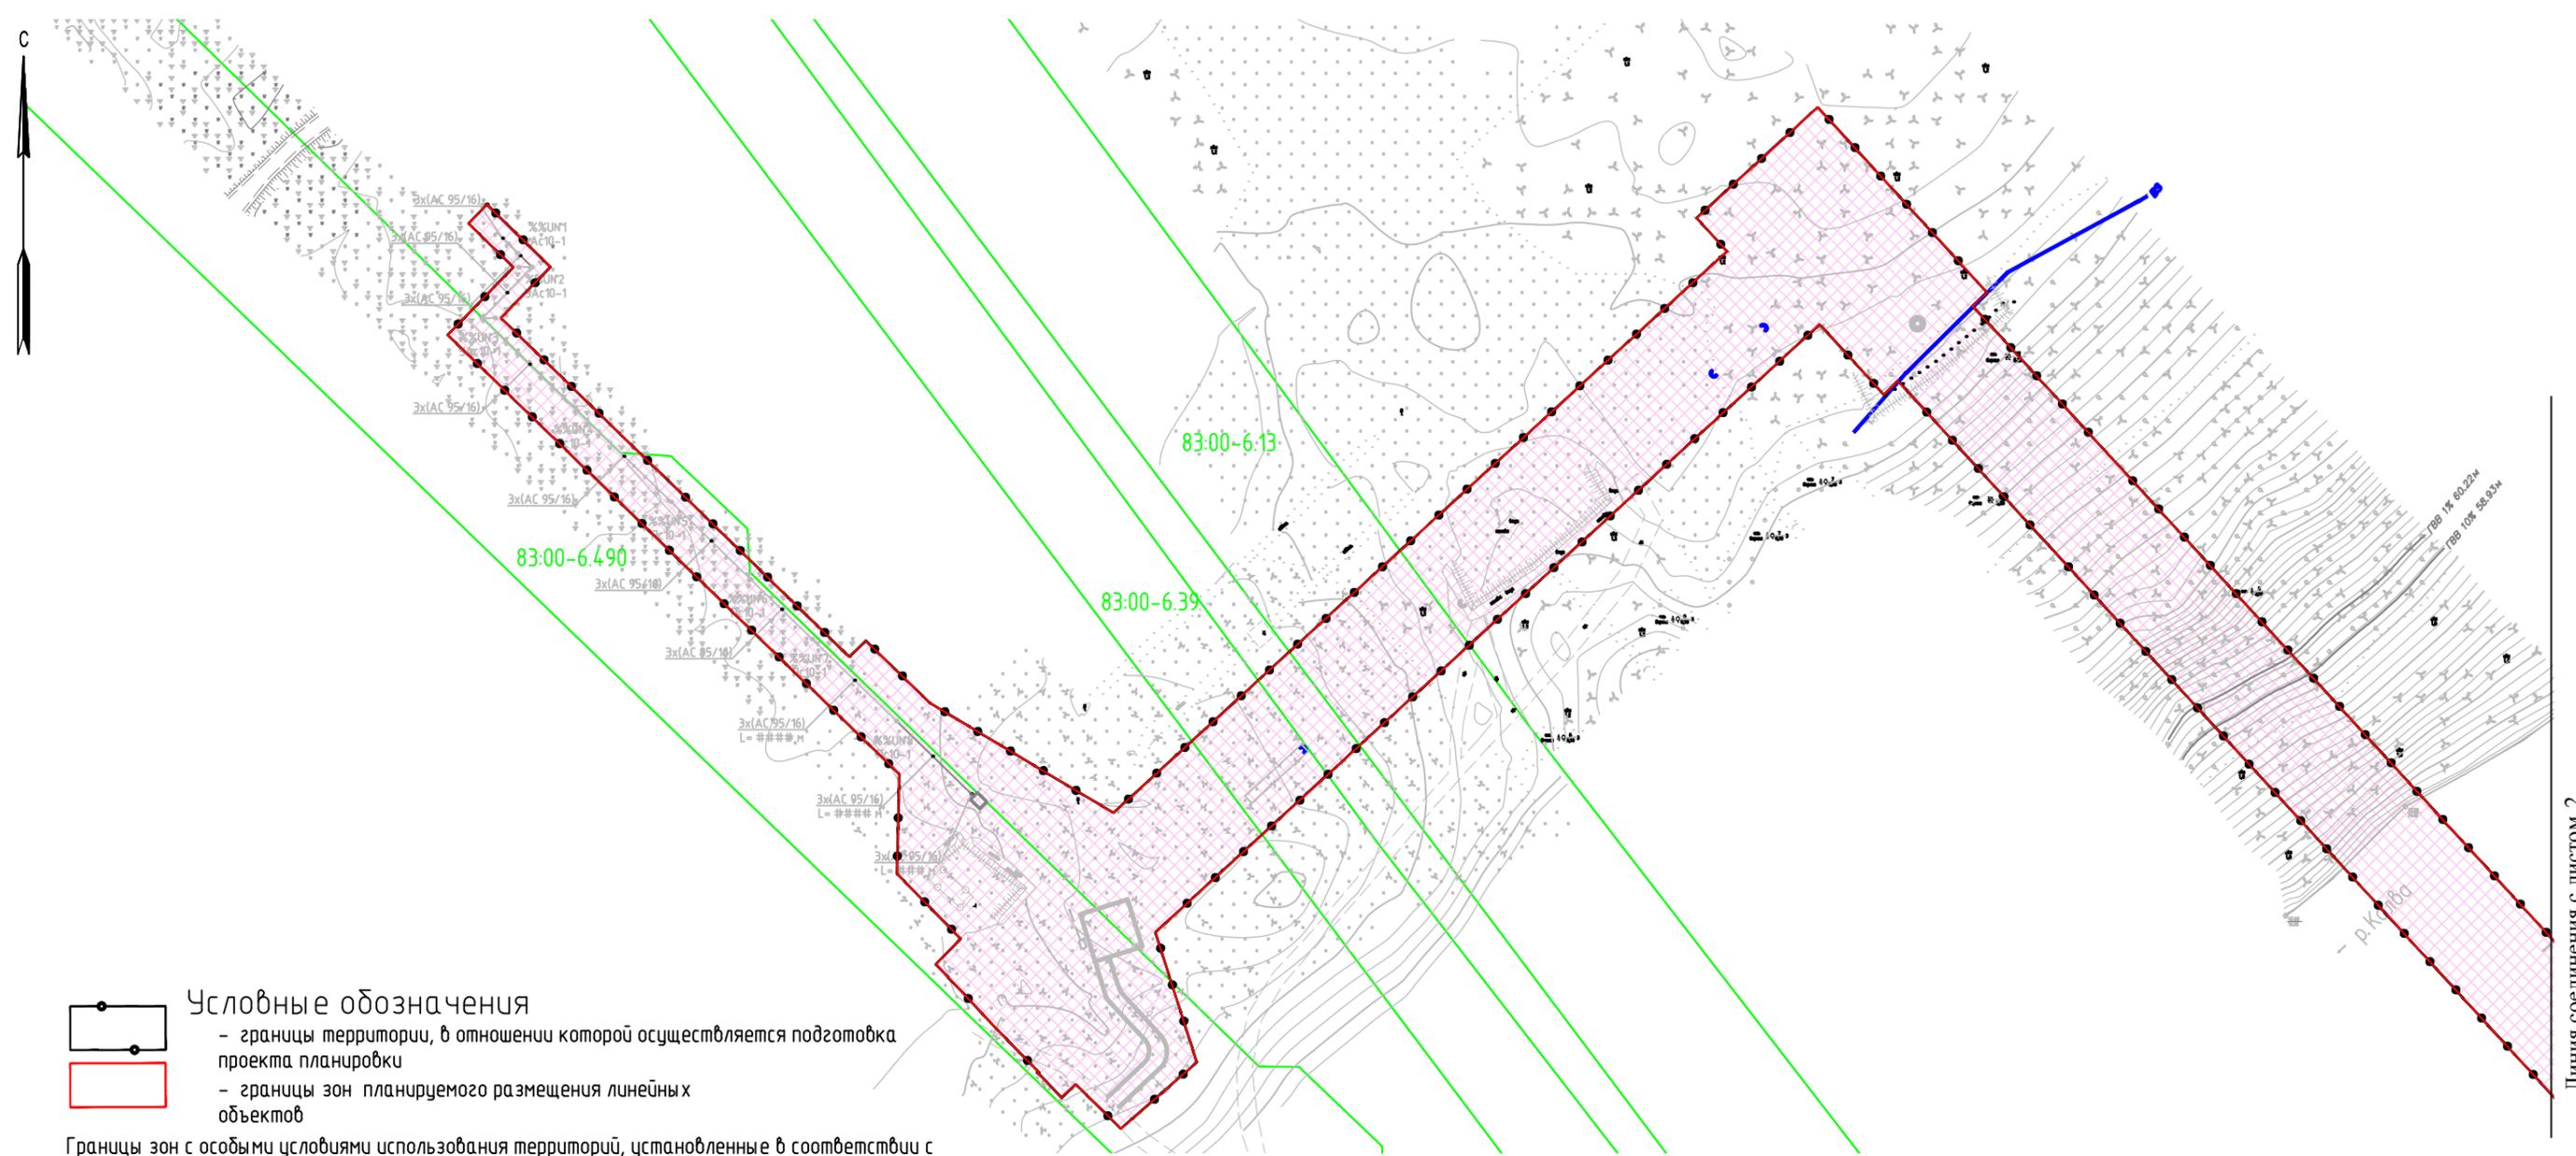

- Условные обозначения**
- границы территории, в отношении которой осуществляется подготовка проекта планировки
 - границы зон планируемого размещения линейных объектов


Границы зон с особыми условиями использования территорий, установленные в соответствии с законодательством Российской Федерации:

- В03 - водоохранная зона
- ПЗ - прибрежная защитная полоса
- 83:00-6.135 - Граница зон с особыми условиями использования территории по сведениям ЕГРН

Границы зон с особыми условиями использования территорий, подлежащие установлению, изменению в связи с размещением линейных объектов

- охранная зона, подлежащая установлению, в связи с размещением линейного объекта

Схема расположения листов

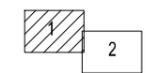


Масштаб 1:2000

Линия соединения с листом 2

Взам. инб.Н
Подпись и дата
Инб.Н подл.

| | | | | | | | | |
|------------|---------|------|--------|---------|---------|--|------|--------|
| | | | | | | 65-01-2НИПИ-2022-ППТ 2 | | |
| | | | | | | "Реконструкция переходов через водные преграды межпромыслового | | |
| | | | | | | нефтепровода ЦПС Южно-Шапкинского-Терминал Харьяга" | | |
| | | | | | | Материалы по обоснованию | | |
| | | | | | | проекта планировки территории | | |
| | | | | | | Графическая часть | | |
| Изм. | Кол.уч. | Лист | N док. | Подпись | Дата | Стадия | Лист | Листов |
| Разработал | | | | | 03.2023 | ППТ | 1 | 2 |
| Н.контр. | | | | | 03.2023 | 000 "Регион-Проект групп" | | |
| ГИП | | | | | 03.2023 | | | |
| | | | | | | Схема границ зон с особыми условиями использования территорий, схема границ территорий объектов культурного наследия и границ территорий, подверженных риску возникновения чрезвычайных ситуаций природного и техногенного характера | | |

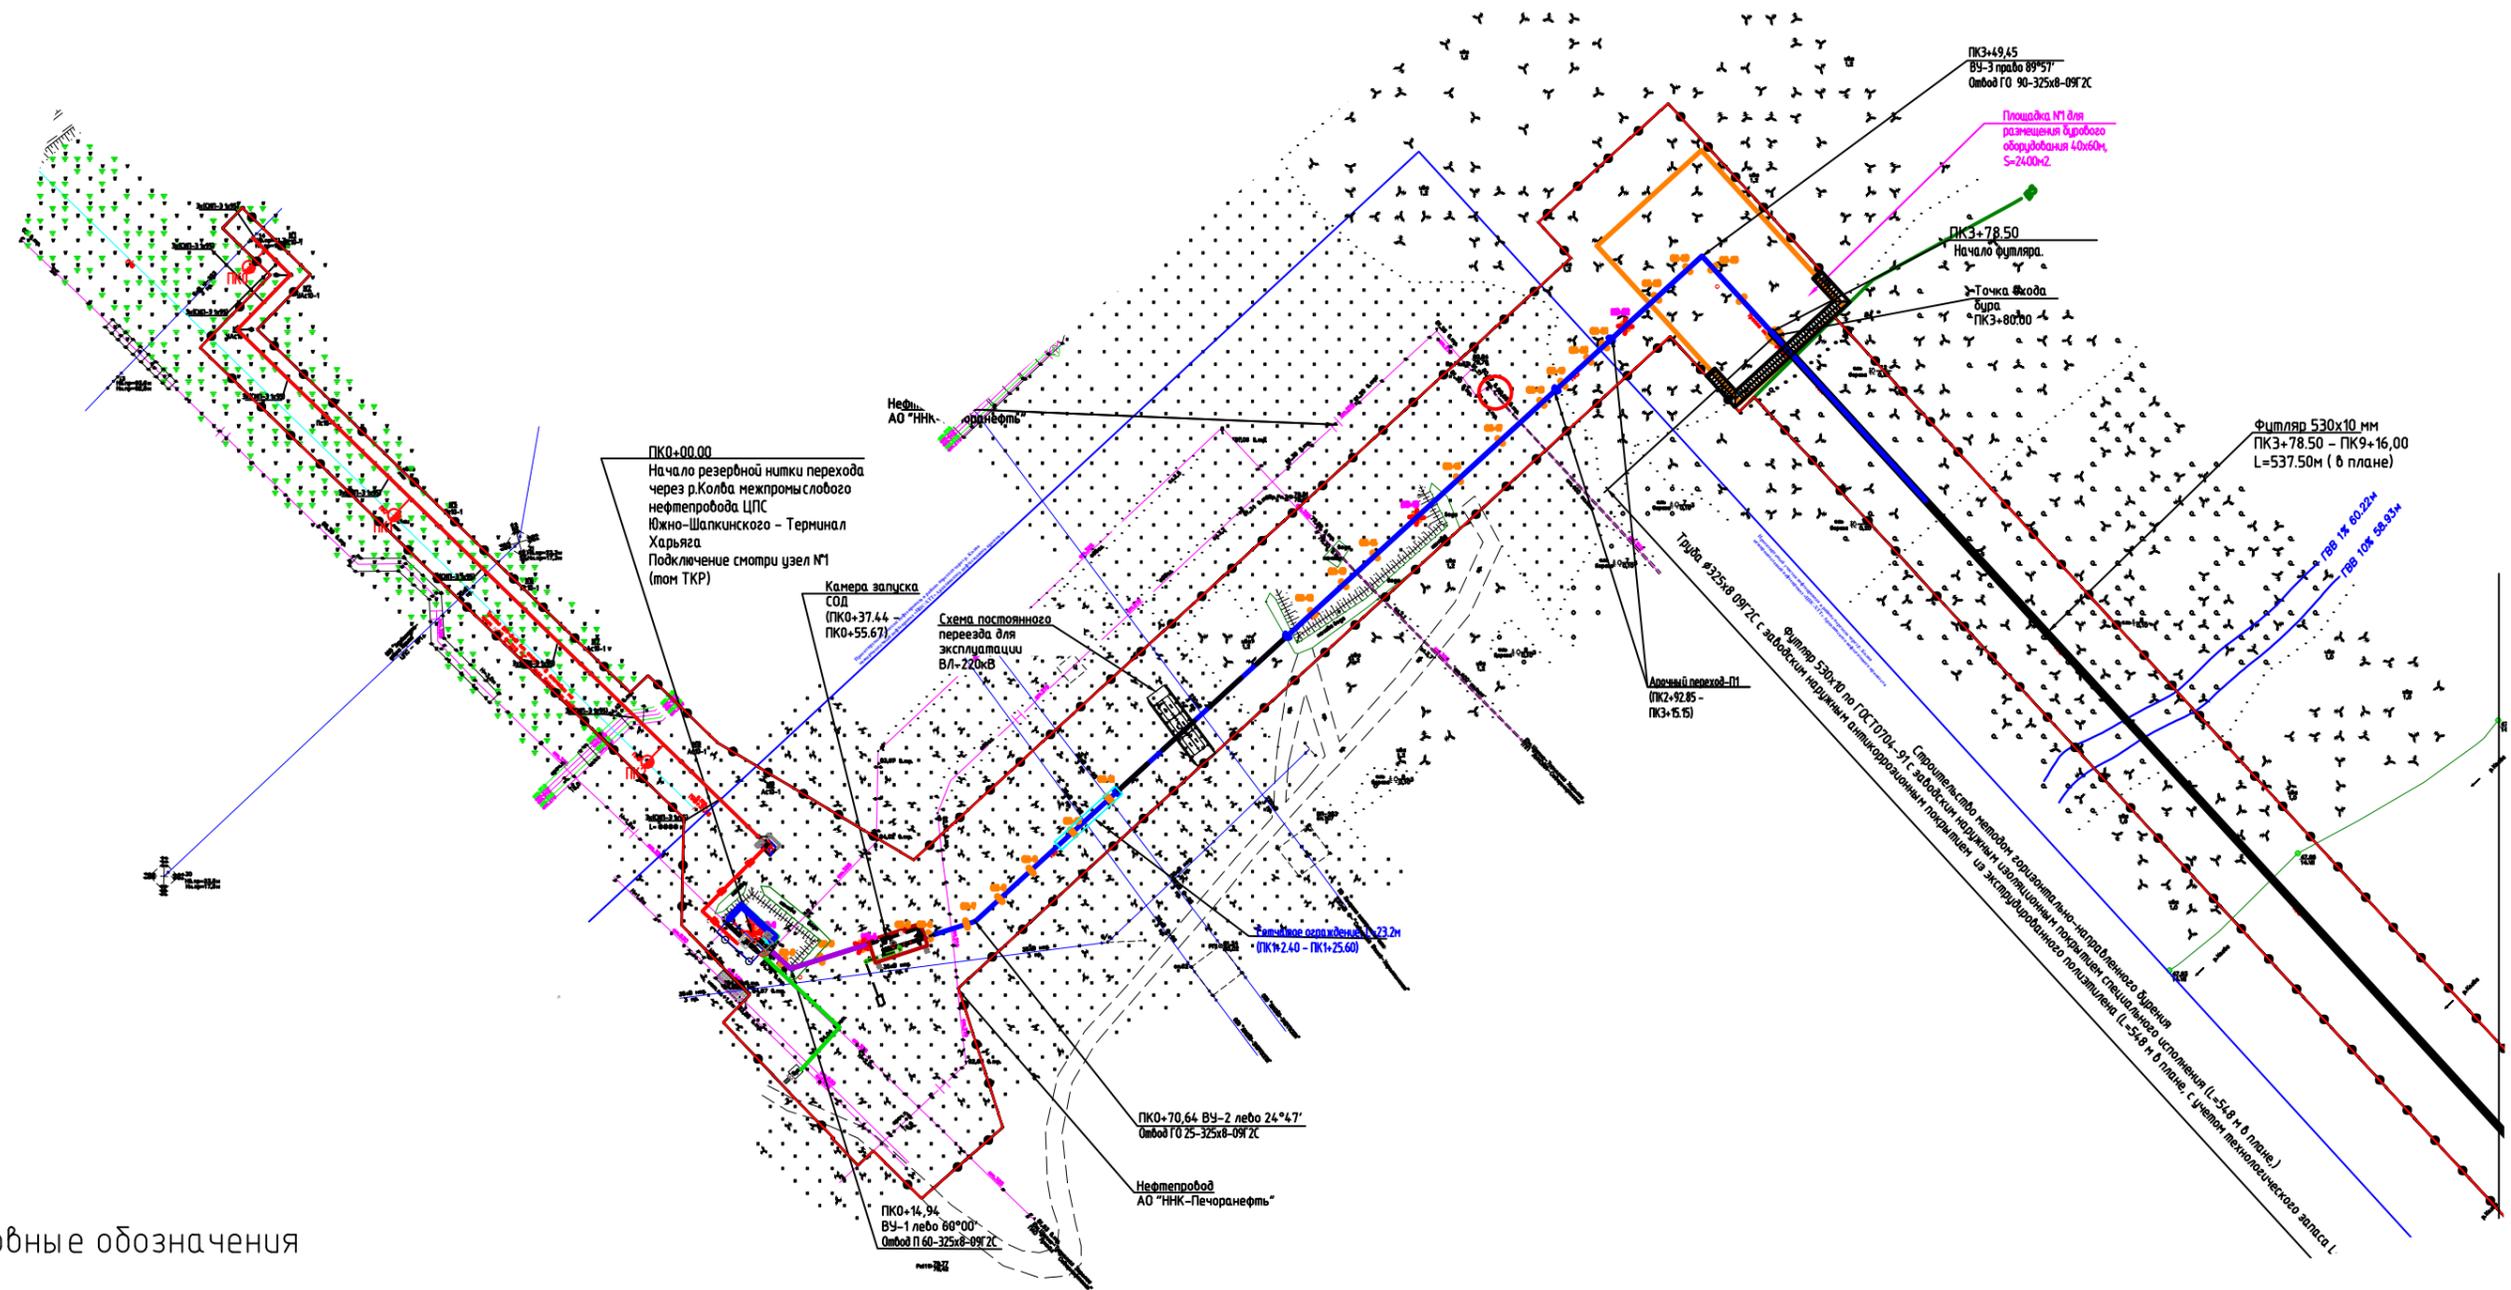

Условные обозначения



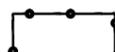
-  - границы территории, в отношении которой осуществляется подготовка проекта планировки
-  - границы зон планируемого размещения линейных объектов
-  - ось планируемого линейного объекта с нанесением пикетажа и (или) километровых отметок (две одноцепные ВЛ 6 кВ)
-  - ось планируемого линейного объекта с нанесением пикетажа и (или) километровых отметок (межпромысловый нефтепровод)

Схема расположения листов

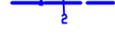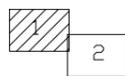

Примечание*
Границы территории, в отношении которой осуществляется подготовка проекта планировки, совпадает с границей зон планируемого размещения линейного объекта.




Линия соединения с листом 2

Взам. инв.№
Инв.№ подл.
Подпись и дата

| | | | | | | | | | |
|------------|---------|------|--------|---------|---------|--|--------|---------------------------|--------|
| | | | | | | 65-01-2НИПИ-2022-ППТ2 | | | |
| | | | | | | "Реконструкция переходов через водные преграды межпромыслового нефтепровода ЦПС Южно-Шапкинско-Терминал Харьяга" | | | |
| Изм. | Кол.уч. | Лист | № док. | Подпись | Дата | Материалы по обоснованию проекта планировки территории | Стадия | Лист | Листов |
| Разработал | | | | | 03.2023 | | П | 1 | 2 |
| Проверил | | | | | 03.2023 | | | | |
| Нач.отдела | | | | | 03.2023 | Схема конструктивных и планировочных решений | | ООО "Регион-Проект групп" | |
| Н.контр. | | | | | 03.2023 | | | | |
| ГИП | | | | | 03.2023 | | | | |

М 1:2000

Формат А3

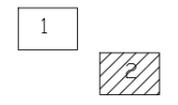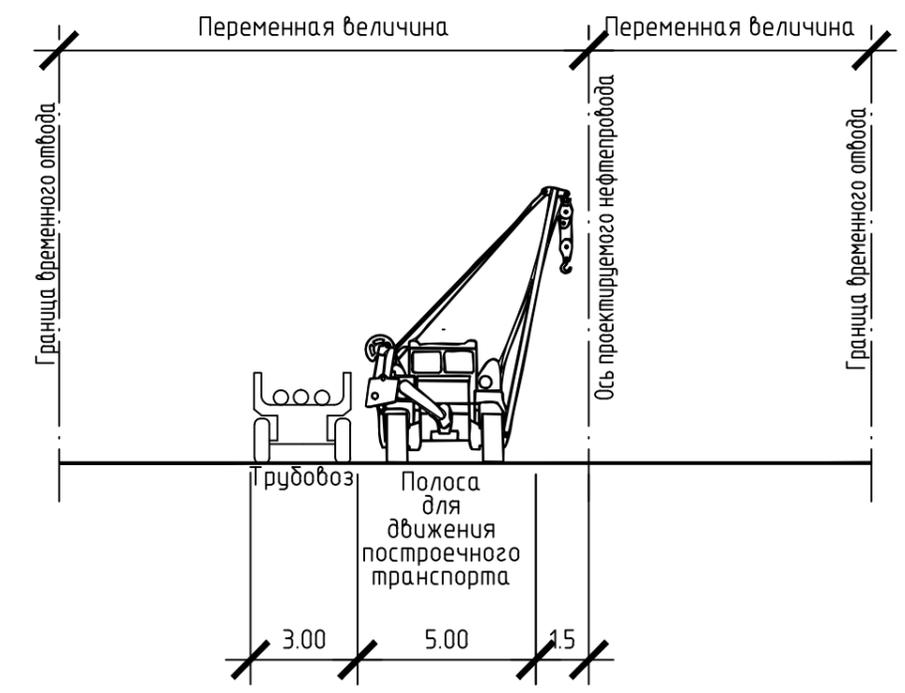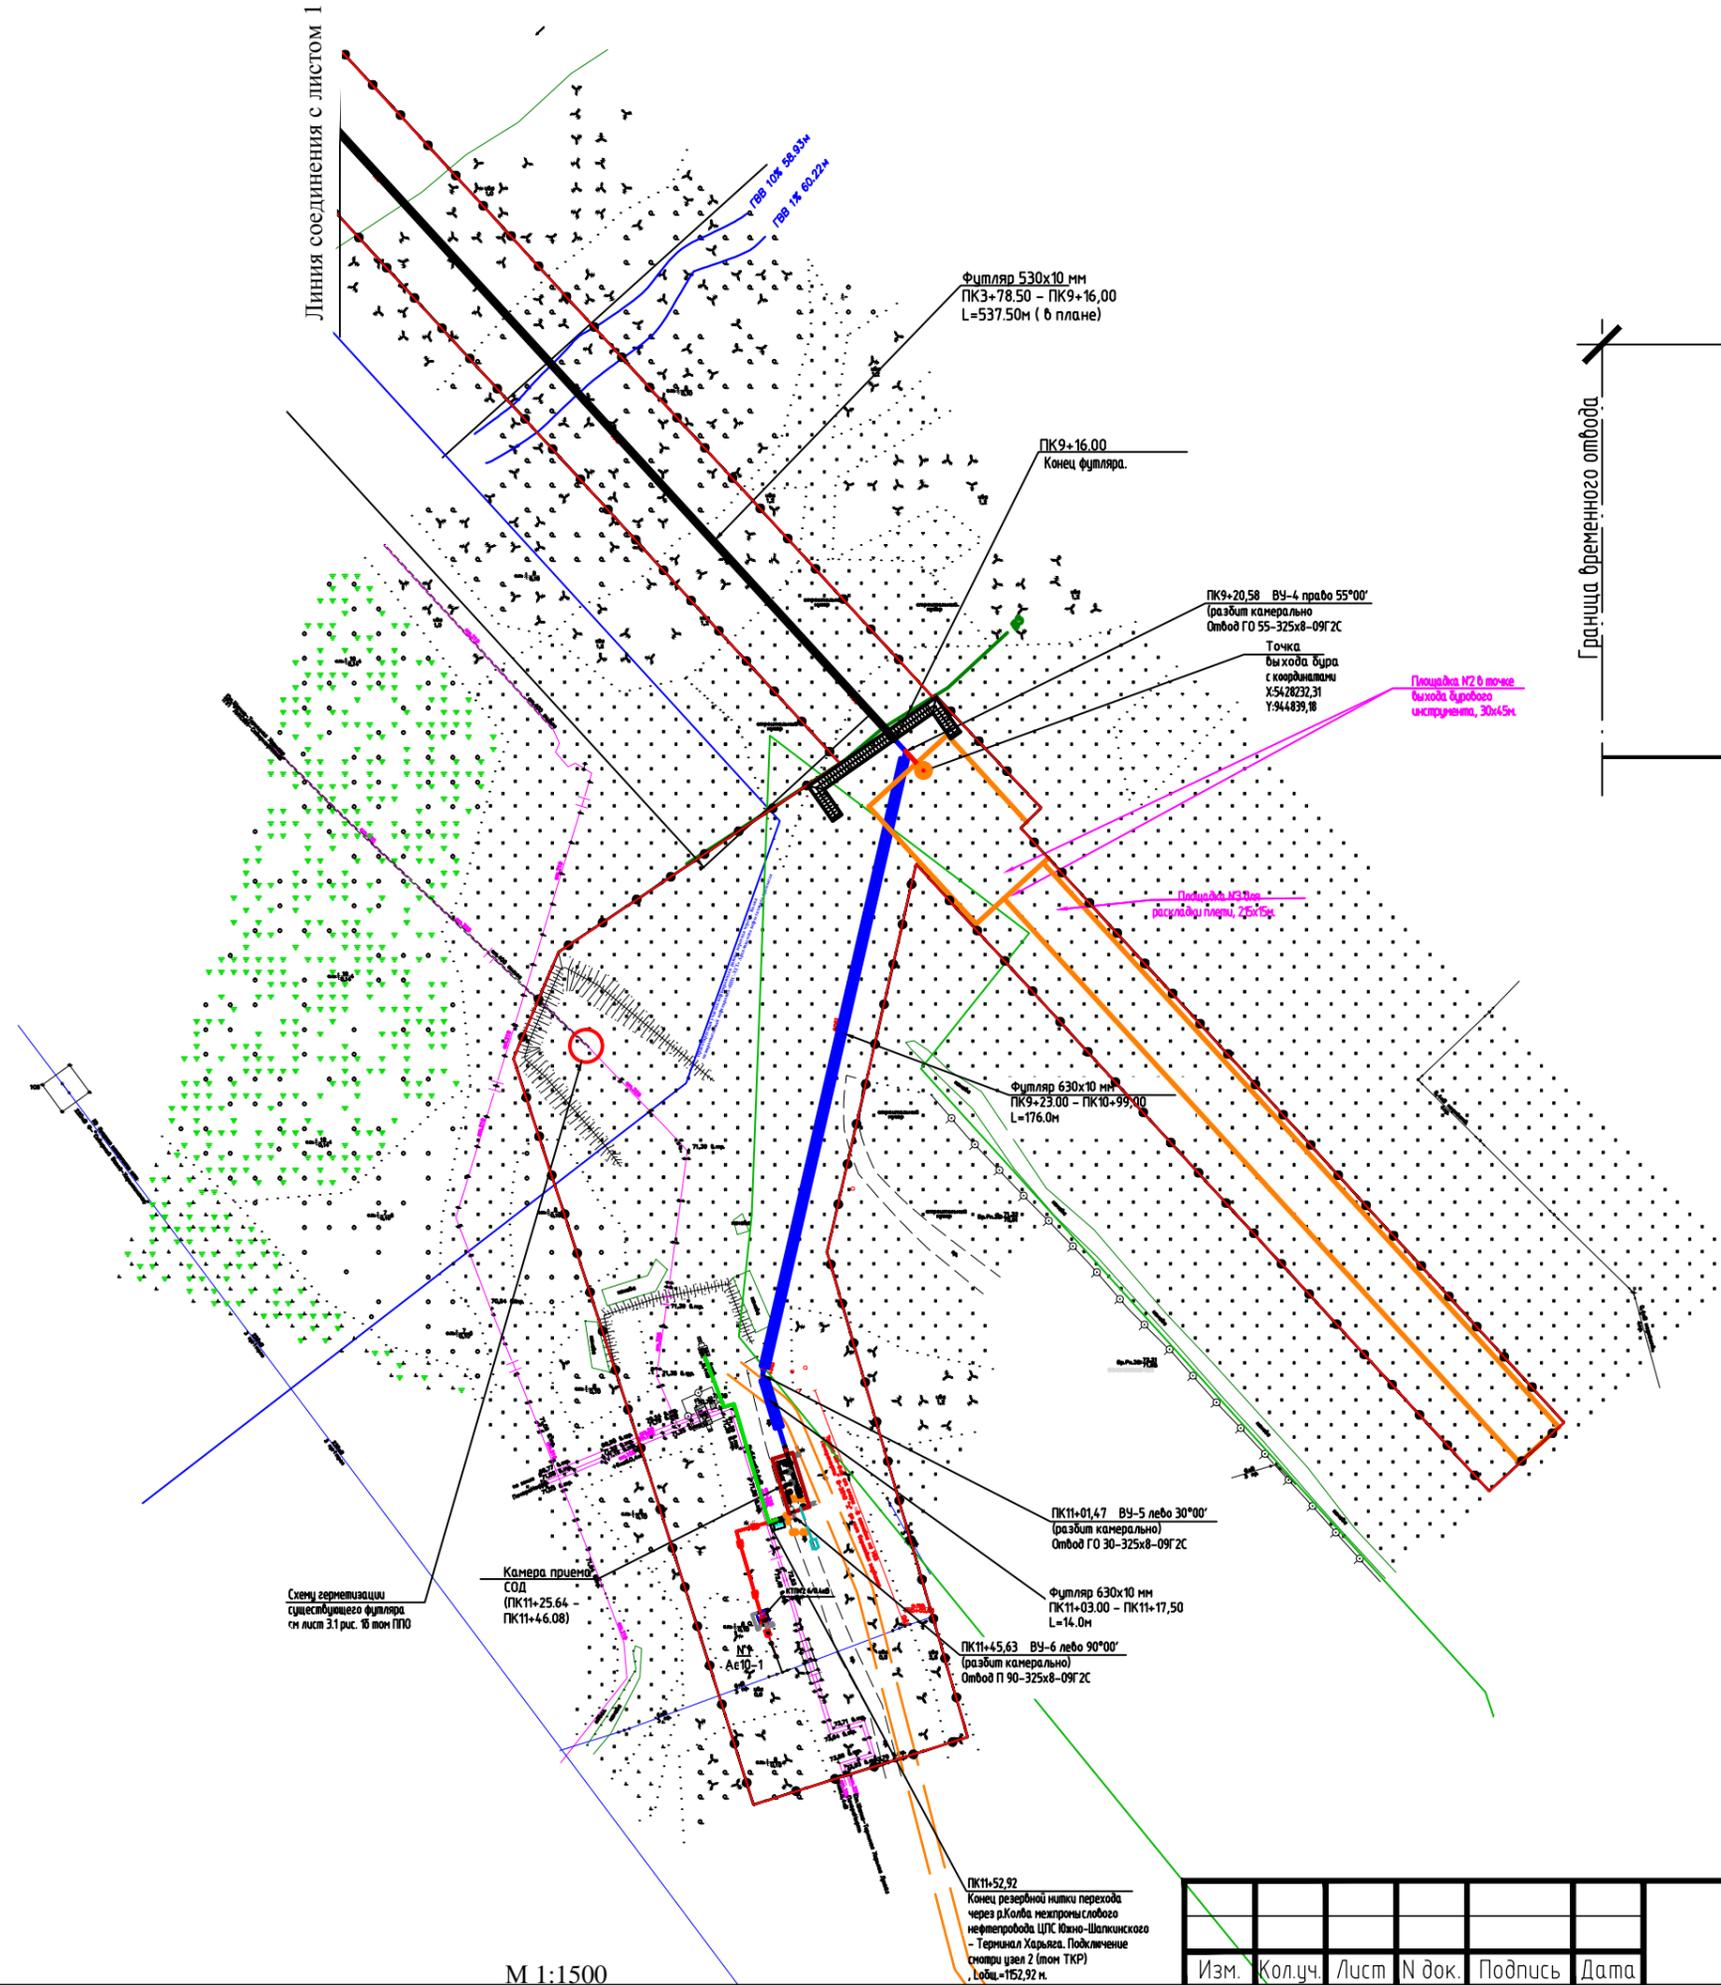

| | |
|----------------|--|
| Взам. инв.№ | |
| Подпись и дата | |
| Инв.№ подл. | |

| | | | | | |
|------|---------|------|--------|---------|------|
| Изм. | Кол.уч. | Лист | № док. | Подпись | Дата |
| | | | | | |

65-01-2НИПИ-2022-ППТ2

Лист
2

Формат А3

4.3 Обоснование определения границ зон планируемого размещения линейных объектов, подлежащих реконструкции в связи с изменением их местоположения

Проектом не предусмотрено определение границ зон планируемого размещения линейных объектов, подлежащих реконструкции в связи с изменением их местоположения.

4.4 Обоснование определения предельных параметров застройки территории в границах зон планируемого размещения объектов капитального строительства, проектируемых в составе линейных объектов

Предельные параметры застройки территории в границах зон планируемого размещения объектов капитального строительства, входящих в состав линейного объектов определены проектными решениями.

4.5 Ведомость пересечений границ зон планируемого размещения линейного объекта (объектов) с сохраняемыми объектами капитального строительства (здание, строение, сооружение, объект, строительство которого не завершено), существующими и строящимися на момент подготовки проекта планировки территории

Трасса проектируемого газопровода пересекает подземные и надземные коммуникации, перечень которых приведен в таблицах ниже

Таблица 1 – Ведомость пересечения с надземными и подземными коммуникациями

| Местоположение, ПК | Отметка земли | Наименование коммуникаций | Техническая характеристика | Глубина заложения, высота до верхней образующей, м | Марка (сечение), диаметр, мм | Угол пересечения, градусы | Владелец | Примечание |
|----------------------------|---------------|---------------------------|----------------------------|--|------------------------------|---------------------------|---|------------|
| Трасса нефтепровода | | | | | | | | |
| 0+7,30 | 82,77 | нефтепровод | надземный | 2,07 | ст. 325 | 87° | ООО «ЛУ-КОЙЛ-Коми» ТПП «ЛУК ОЙЛ-Севернефтегаз» | |
| 0+63,52 | 81,46 | нефтепровод | надземный | 1,80 | ст. 219 | 79° | АО «ННК-Печора- | |

| | | |
|--|--|--|
| | | |
| | | |
Взам. инв. №

Подл. и дата

Инв. № подл.

| | | | | | |
|------|--------|------|-------|---------|------|
| | | | | | |
| | | | | | |
| Изм. | Кол.уч | Лист | №док. | Подпись | Дата |

65-01-2НИПИ/2022-ППТ2

Лист

17

| Местоположение, ПК | Отметка земли | Наименование коммуникаций | Техническая характеристика | Глубина заложения, высота до верхней образующей, м | Марка (сечение), диаметр, мм | Угол пересечения, градусы | Владелец | Примечание |
|--------------------|---------------|---------------------------|----------------------------|--|------------------------------|---------------------------|---|------------|
| | | | | | | | нефть» | |
| 2+16,81 | 78,11 | нефтепровод | подземный | 2,30 | ст. 325 | 90° | ООО «ЛУ-КОЙЛ-Коми» ТПП «ЛУК ОЙЛ-Севернефтегаз» | |
| 2+79,76 | 79,79 | нефтепровод | подземный | 2,30 | ст. 219 | 90° | АО «ННК-Печора-нефть» | |
| 11+52,92 | 70,44 | нефтепровод | надземный | 1,90 | ст. 325 | 90° | ООО «ЛУ-КОЙЛ-Коми» ТПП «ЛУК ОЙЛ-Севернефтегаз» | |

Таблица 2 – Ведомость пересечения с надземными и подземными коммуникациями

| Пикетажное положение | Наименование линии, напряжение | Угол пересечения, градус | Число пересекаемых проводов | Расстояние от оси трассы до опор | | Род опор | Высота проводов | | | Владелец |
|----------------------------|--------------------------------|--------------------------|-----------------------------|----------------------------------|--------|---------------|------------------|------------------|------------|--------------------------|
| | | | | левой | равой | | верхний | | | |
| | | | | | | | нижний | | | |
| левый столб | правый столб | точка пересечения | | | | | | | | |
| Трасса нефтепровода | | | | | | | | | | |
| 1+12,57 | ЛЭП 35 кВ Ф-96 | 84° | 3 пр. | 258,83 | 512,10 | металлические | 115,58 108,27 | 113,66 106,36 | - 91,13 | ООО «ЛУ-КОЙЛ-Энергосети» |
| 1+21,92 | ЛЭП 35 кВ Ф-95 | 84° | 3 пр. | 257,92 | 512,99 | металлические | 115,58 108,27 | 113,66 106,36 | - 90,99 | ООО «ЛУ-КОЙЛ-Энерго- |

Взам. инв. №

Подл. и дата

Инв. № подл.

| | | | | | |
|------|--------|------|--------|---------|------|
| Изм. | Кол.уч | Лист | № док. | Подпись | Дата |
|------|--------|------|--------|---------|------|

65-01-2НИПИ/2022-ППТ2

Лист

18

| Пикетажное положение | Наименование линии, напряжение | Угол пересечения, градус | Число пересекаемых проводов | Расстояние от оси трассы до опор | | Род опор | Высота проводов | | | Владелец сети» |
|----------------------|--------------------------------|--------------------------|-----------------------------|----------------------------------|-------|---------------|------------------|------------------|-------------------|---|
| | | | | левой | равой | | верхний | | | |
| | | | | | | | нижний | | | |
| | | | | | | | левый столб | правый столб | точка пересечения | |
| 1+57,59 | ВЛ 220 кВ | 84° | 3 пр. | 311,14 | 48,55 | металлические | 113,89 107,89 | 112,08 106,08 | - 93,27 | филиал ПАО "МРСК Северо-Запада" "Коми-энерго" |

4.6 Ведомость пересечений границ зон планируемого размещения линейного объекта (объектов) с объектами капитального строительства, строительство которых запланировано в соответствии с ранее утвержденной документацией по планировке территории

Пересечение границ зон планируемого размещения линейного объекта с объектами капитального строительства, строительство которых запланировано в соответствии с ранее утвержденной документацией по планировке территории, отсутствует.

4.7 Ведомость пересечений границ зон планируемого размещения линейного объекта (объектов) с водными объектами (в том числе с водотоками, водоемами, болотами и т.д.)

Проектируемая трасса газопровода пересекает реку Колва.

Таблица 3 – Ведомость пересекаемых водотоков

| КМ | ПК+ | Протяжение водной поверхности | Наименование и характеристики водотока | Отметка дна | Урез воды |
|----------------------------|---------|-------------------------------|--|-------------|-----------|
| Трасса нефтепровода | | | | | |
| 0 | 5+88,31 | 122,14 | Река Колва | 45,03 | 47,95 |

Взам. инв. №

Подл. и дата

Инв. № подл.

Приложение А. Материалы и результаты инженерных изысканий, используемые при подготовке проекта планировки территории

Материалы и результаты инженерных изысканий, используемые при подготовке проекта планировки территории предоставлены отдельным томом в электронном формате.

Приложение Б. Программа и задание на проведение инженерных изысканий, используемые при подготовке проекта планировки территории

Программа и задание на проведение инженерных изысканий, используемые при подготовке проекта планировки территории предоставлены отдельным томом в электронном формате.

| | | |
|--|--|--|
| | | |
| | | |
| | |
|--------------|--|
| Взам. инв. № | |
|--------------|--|

| | |
|--------------|--|
| Подп. и дата | |
|--------------|--|

| | |
|--------------|--|
| Инв. № подл. | |
|--------------|--|

| | | | | | |
|------|--------|------|-------|---------|------|
| | | | | | |
| Изм. | Кол.уч | Лист | №док. | Подпись | Дата |

65-01-2НИПИ/2022-ППТ2

Лист

20